



| 工事範囲      |            |  |
|-----------|------------|--|
| 電灯設備      | 電気方式 種別    | ○単相3線式（200／100V） <input checked="" type="radio"/> ○単相2線式 <input checked="" type="radio"/> 100V○200V○（        ）V  |
|           | 工事範囲       | <input checked="" type="radio"/> 配管 <input checked="" type="radio"/> 配線 <input checked="" type="radio"/> 機器取付 <input type="radio"/> ポール灯基礎工事   |
|           | 配線器具       | <input checked="" type="radio"/> 特別なものを除き大型とする   |
|           | プレート       | <input checked="" type="radio"/> 新金属 <input type="radio"/> ステンレス <input type="radio"/> フルカラー（        ）   |
|           | 照明器具       | <input checked="" type="radio"/> 蛍光灯の20W以上、HID器具の安定器は何れも省電力型を優先とする。<br><input checked="" type="radio"/> パイプ吊りの照明器具は振れ止めを施工する。  |
|           | フロアコンセント   | ○アップコン <input type="radio"/> 収納式（上下可動） <input type="radio"/> 固定式   |
|           | 照度測定       | <input checked="" type="radio"/> 行う（各居室 3ポイント） <input type="radio"/> 行わない  |
|           |            |  |
| 動力設備      | 電気方式 種別    | <input checked="" type="radio"/> 三相3線式 <input checked="" type="radio"/> 200V○（        ）V   |
|           | 工事範囲       | <input checked="" type="radio"/> 配管 <input checked="" type="radio"/> 配線 <input checked="" type="radio"/> 機器取付 <input checked="" type="radio"/> 動力機器の試運転調整  |
|           | 制御方式       | ○警報盤 <input type="radio"/> 遠方操作盤 <input checked="" type="radio"/> 現場盤による操作 <input type="radio"/> 中央監視盤による操作  |
|           | 手元開閉器      | ○鉄箱 <input checked="" type="radio"/> 樹脂製 <input type="radio"/> Aメーター付（3Pノミ）  |
|           |            |  |
| 電灯・動力幹線設備 | 電気方式       | ○単相3線式（200／100V） <input type="radio"/> ○単相2線式（200V） <input type="radio"/> 60Hz<br>○三相3線式（200V） <input type="radio"/> 60Hz  |
|           | 工事範囲       | ○配管 <input type="radio"/> 配線 <input type="radio"/> 機器取付 <input type="radio"/> 引込 <input type="radio"/> 引込み工事負担金 <input type="radio"/> 警報設備   |
|           | 盤類形式       | ○埋込み型 <input type="radio"/> 露出型 <input type="radio"/> 民間仕様 <input type="radio"/> 盤内には、施工年月、請負者名、施工者名を記載する。   |
|           | 雷サージ保護     | ○設置（・単相用・動力用） <input type="radio"/> ○設置しない <input type="radio"/> SPD（低圧用） <input type="radio"/> クラスⅠ <input type="radio"/> クラスⅡ  |
|           | その他        | ○警報設備 <input type="radio"/> 動力設備   |
|           |            |  |
| 受変電設備     | 電気方式       | ○三相3線式 6000V 60Hz <input type="radio"/> ○架空 <input type="radio"/> ○地中  |
|           | 工事範囲       | ○配管 <input type="radio"/> 配線 <input type="radio"/> 既設キュービクル改造 <input type="radio"/> 既設高圧機器・配線、取替   |
|           | 操作方法       | ○手動式 <input type="radio"/> 電気式（・交流・直流）   |
|           | 型 式        | ○キュービクル型 <input type="radio"/> 開放型 <input type="radio"/> 屋内 <input type="radio"/> 屋外 <input type="radio"/> 民間仕様  |
|           | 変圧器形式      | ○油入 <input type="radio"/> ○モールド  |
|           | 付属品他       | ○電力ヒューズ（3本） <input type="radio"/> ○フック棒（1本）  |
|           | その他        | ○消防庁認定品  |
| 構内情報通信網設備 | 伝送速度       | ○100BASE <input type="radio"/> ○1000BASE   |
|           | 工事範囲       | ○配管 <input type="radio"/> 配線 <input type="radio"/> リピータ <input type="radio"/> ルーター <input type="radio"/> HUB <input type="radio"/> スイッチ <input type="radio"/> メディアコンバータ<br>○ファイアーウォール <input type="radio"/> 時刻同期装置 <input type="radio"/> ネットワーク管理装置 <input type="radio"/> 無線LAN <input type="radio"/> 機器収納ラック<br>○LAN受け口 <input type="radio"/> 機器取付調整、試験 |
|           | ケーブル       | ○UTPケーブル <input type="radio"/> ○STPケーブル <input type="radio"/> ○光ファイバークーブル  |
|           | 受 口（CAT5E） | ○壁付 <input type="radio"/> ○床付（上下動型（アップ式を含む））   |
|           | 試験報告書      | ○各配線の導通試験のデータ提出（減衰値・遅延時間差・伝搬遅延時間・ケーブル長等）   |
| インターホン設備  | 工事範囲       | <input checked="" type="radio"/> 配管 <input checked="" type="radio"/> 配線 <input checked="" type="radio"/> 機器取付 <input type="radio"/> ELV用配管配線   |
|           | 種 別        | ○住宅用 <input type="radio"/> ○業務用 <input type="radio"/> ○集合住宅 <input type="radio"/> ○ナースコール <input checked="" type="radio"/> ○身障者呼出装置  |
|           | 通話方式       | ○交互通話 <input type="radio"/> ○親子式 <input type="radio"/> ○同時通話   |
|           | 附属機能       | ○電気錠解錠 <input type="radio"/> ○ガス漏れ警報 <input type="radio"/> ○非常押鈴   |
|           | その他        |  |
|           |            |  |
| 拡声設備      | 工事範囲       | ○配管 <input type="radio"/> 配線 <input type="radio"/> 機器取付 <input type="radio"/> 消防立ち合い試験   |
|           | 増幅器        | ○業務用 <input type="radio"/> ○非常用 <input type="radio"/> ○防災業務兼用型（        W－局        ラジオ付）  |
|           | 同上附属品      | ○マイク（        本） <input type="radio"/> ○CDプレーヤー <input type="radio"/> ○カセットデッキ <input type="radio"/> ○チャイム <input type="radio"/> ○ワイヤレス受信機 <input type="radio"/> ○その他（        ）   |
|           | その他        | ○        室専用放送設備（増幅器        W－マイク・CDプレーヤー・カセットデッキ・ワイヤレス受信機）  |
| 自動火災報知設備  | 工事範囲       | <input checked="" type="radio"/> 配管 <input checked="" type="radio"/> 配線 <input checked="" type="radio"/> 機器取付 <input checked="" type="radio"/> 消防立ち合い試験  |
|           | 受信機        | P型        級        回線 <input type="radio"/> ○単独 <input type="radio"/> ○複合型（防火扉        回線＋ガス漏れ        回線）   |
|           | 発信機        | ○総合盤 <input type="radio"/> ○単独 <input type="radio"/> ○埋込型 <input type="radio"/> ○露出型   |
|           | ガス漏れ警報設備   | ○単独 <input type="radio"/> ○複合型 <input type="radio"/> ○LPGガス <input type="radio"/> ○都市ガス  |
|           | その他        |  |
|           |            |  |
| 防排煙設備     | 工事範囲       | ○配管 <input type="radio"/> 配線 <input type="radio"/> 機器取付 <input type="radio"/> 消防立ち合い試験   |
|           | 制御盤        | 5回線 <input type="radio"/> ○壁掛型 <input type="radio"/> ○自立型 <input type="radio"/> ○複合型   |
|           | 閉鎖装置       | ○防火戸用 <input type="radio"/> ○防火シャッター用  |
|           | その他        |  |

| 電気設備工事指定資機材適用規格及びメーカーリスト |  |                               |   |
|--------------------------|--|-------------------------------|---|
| 分 類                      | 資 機 材 名  | 適 用 範 囲                       | 規 格 ・ メ ー カ ー 等   |
| 電線                       | 電線、ケーブル類<br>（エコ電線・ケーブルを優先使用）                       | 一般配線工事に使用するもので、エコ電線・ケーブルのあるもの | ●JIS規格適合品<br>●JCS（日本電線工業会規格）規格適合品   |
|                          |  | 上記以外の一般配線工事に使用するもの            | ●JIS規格適合品   |
|                          | 耐火、耐熱電線  | 耐火・耐熱性を必要とする場所に使用するもの         | ●登録認定機関（（社）電線総合技術センター）または指定認定機関（（社）日本電線工業会（耐火・耐熱電線認定業務委員会））により認定または評定されたもの<br>●（社）日本電線工業会により自主認定（評定）されたもの |
|                          | 圧着端子<br>裸圧着スリーブ                                    | 一般配線工事に使用するもの                 | ●JIS規格適合品   |
| 電線保護物類                   | 金属管、VE、PF、HIVE、FEP、CD、合成樹脂製可とう管、可とう電線管、フロアダクト、各付属品 | 一般配線工事に使用するもの                 | ●JIS規格適合品<br>●JIS規格のない物にあっては、電気用品の技術上の基準を定める省令の適合品  |
| 配線器具                     | コンセント、スイッチ   | 一般配線工事に使用するもの                 | ●JIS規格適合品<br>●JIS規格のない物にあっては、電気用品の技術上の基準を定める省令の適合品  |
| 照明器具                     | 蛍光灯器具<br>（省エネ型を優先使用）                               |                               | ●JIS規格適合品<br>●（社）日本照明器具工業会標準（JIL規格）適合品<br>※メーカーは「設備機材等評価名簿」による  |
|                          | 非常用照明器具  |                               | ●指定認定機関による型式適合認定または型式部材等製造者認証、を受けたもの<br>●（社）日本照明器具工業会の自主評定を受け、JIL501の適合マークが貼付されたもの                        |
|                          | 誘導灯  |                               | ●登録認定機関（（社）日本電気協会（JEA誘導灯認定委員会））の認定を受け、認定証票が貼付されたもの  |
| 盤類                       |  |                               | ●JIS規格適合品<br>※メーカーは「設備機材等評価名簿」による   |
| 拡声装置                     | 非常用放送設備  | 非常用放送設備として使用するもの              | ●登録認定機関（日本消防検定協会）の認定を受け、認定証票が貼付されたもの  |
| 自動火災報知装置                 | 感知器、発信機、中継器、受信機、漏電火災警報器                            |                               | ●登録検定機関（日本消防検定協会）の検定を受け、検定合格証票が貼付されたもの  |


注 ・「JIS規格適合品」と指定された資材は、工業標準化法に基づく適合の表示（製品・包装の外面、容器の外面、結束荷札ごとの納品書にJISマーク表示、またはJIS規格証明書等の添付）のあるものをいう。  
・「設備機材等評価名簿」とは、国土交通省官房官庁営繕部監修「建築材料・設備機材等品質性能評価事業 設備機材等評価名簿（電気設備機械設備機材）」の最新版をいう。ただし、納入地区及びアフターサービス地区に中部地区または近畿地区が含まれ、評価の有効期間内にある場合にのみ有効とする。  
・「設備機材等評価名簿」に記載されていないメーカーの資機材を使用する場合は、評価基準と同じ条件を満たすことを証明する書類を監督員に提出し、承諾が得られた場合のみ使用できるものとする。  
・特殊仕様の資機材を使用する必要がある場合は、仕様、性能等を証明する書類を監督員に提出し、承諾が得られた場合のみ使用できるものとする。

| 記 号 | 名 称                | 備 考     | 記 号   | 名 称                   | 備 考     |
|-----|--------------------|---------|-------|-----------------------|---------|
|     | 電灯分電盤              | 盤類結線図参照 | ●～    | スイッチ 1P15A×1～6        | 新金属プレート |
|     | 動力分電盤（電灯盤含む）       | 〃       | ●L    | 〃 1P15A（ONピカ・ネーム付）    | 〃       |
|     | 動力制御盤（設備工事）        |         | ●3、●4 | 〃 3W15A、4W15A         | 〃       |
|     | 接地極                |         |       | コンセント 2P15A×1、2P15A×2 | 新金属プレート |
|     | 手元開閉器（3PノミAメーター付）  |         |       | 〃 2P15A、E×2+E、T       | 〃       |
|     |                    |         |       | 〃 2P100V－15／20A+E、T   | 〃       |
|     | 照明器具 ポール灯又はアリーナ照明  | 器具姿図参照  |       |                       |         |
|     | 〃 天井取付け            | 〃       |       | 端子盤                   | 別図参照    |
| ○   | 〃 〃                | 〃       |       | 電話受け口（壁付）6極4心モジュラジャック | 新金属プレート |
|     | 〃 壁付け              | 〃       |       | 電話受け口（床付）6極4心モジュラジャック |         |
| ○   | 〃 〃                | 〃       |       | LAN受口（壁付）CAT5E        | 新金属プレート |
|     | 〃 ダウンライト           | 〃       |       | テレビ受け口（75Ω）           | 〃       |
| ●   | 〃 非常照明（バッテリー内蔵）    | 〃       |       |                       |         |
|     | 誘導灯（バッテリー内蔵）       | 〃       |       |                       |         |
| 、   | 天井換気扇、壁付け換気扇（設備工事） |         |       |                       |         |


メーカー型番は参考とする。

|  |      |                                     |      |                 |               |    |    |        |       |
|--|------|-------------------------------------|------|-----------------|---------------|----|----|--------|-------|
|  | 工番   | 平成27年度（        ）第 15011 号           | 図面名称 | 電気設備<br>特記仕様書-2 | 名張市都市整備部営繕住宅室 | 検図 | 設計 | 作成年月日  | 図面No. |
|  | 工事名称 | 名張市郷土資料館埋蔵文化財センター<br>2階男子・女子便所外改修工事 | 縮尺   | 1：100           |               |    |    | H27. 9 | E-02  |
|  |      |                                     |      |                 |               |    |    |        |       |

2階 体験教室 平面図（現況）

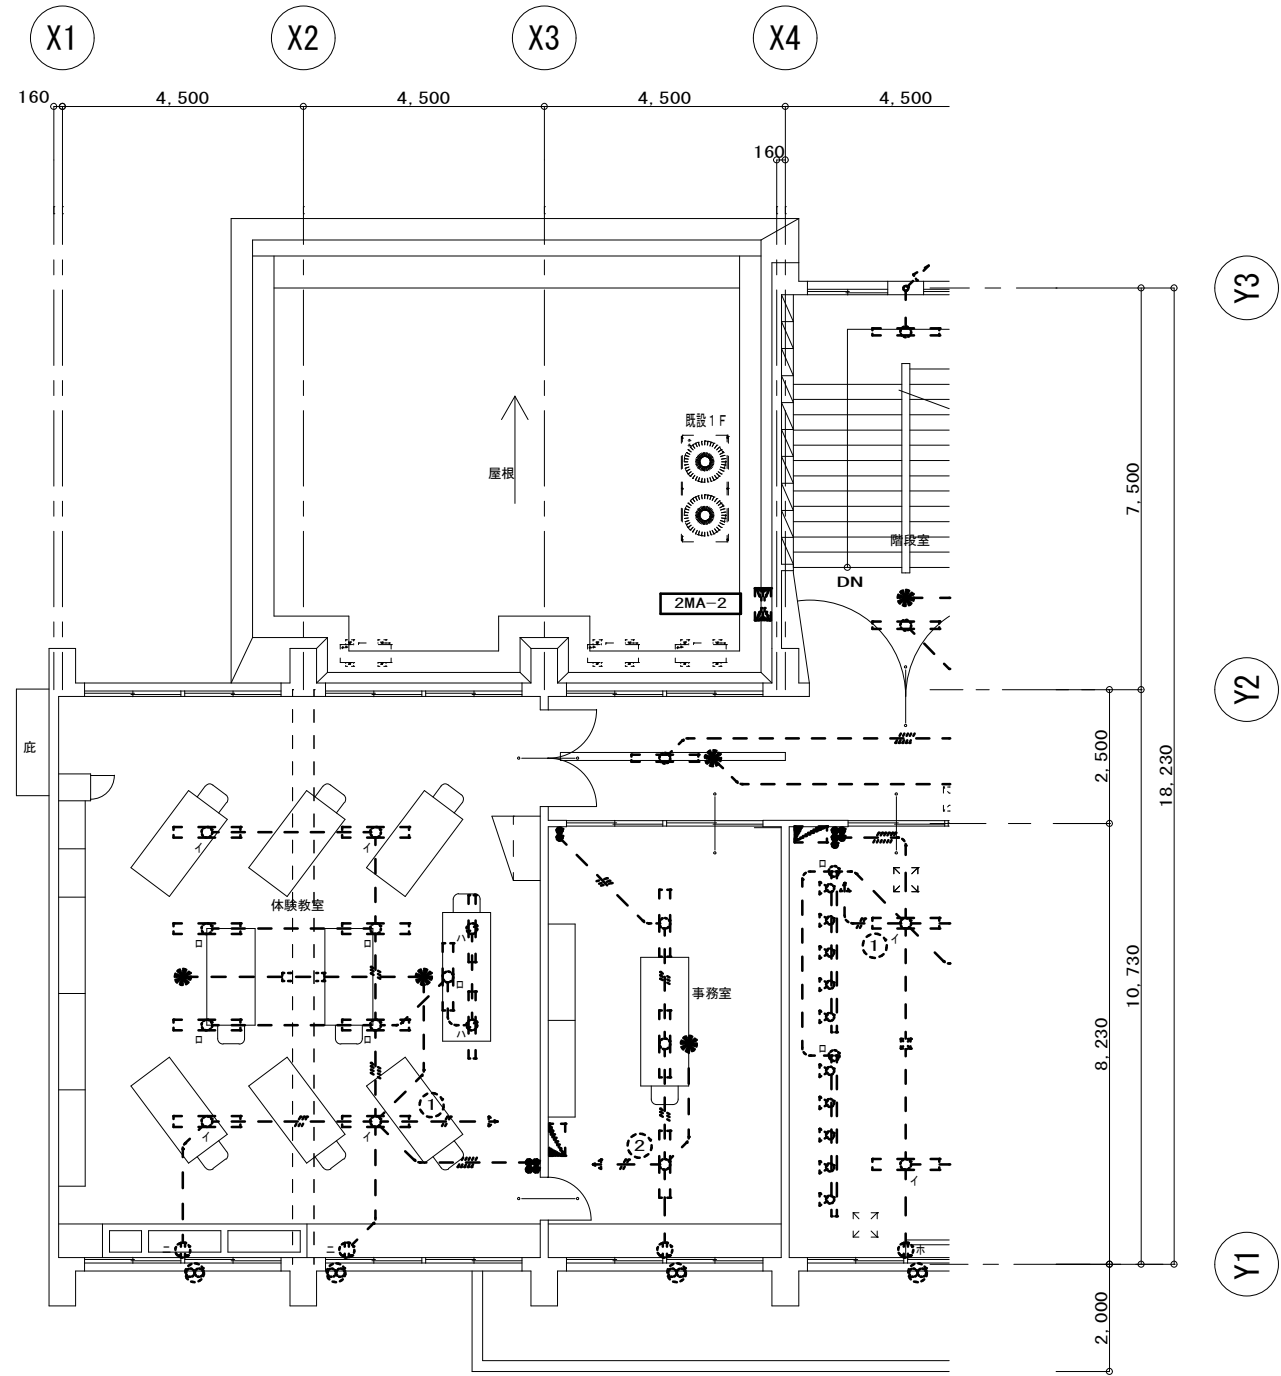


2階 体験教室 平面図（改修後）

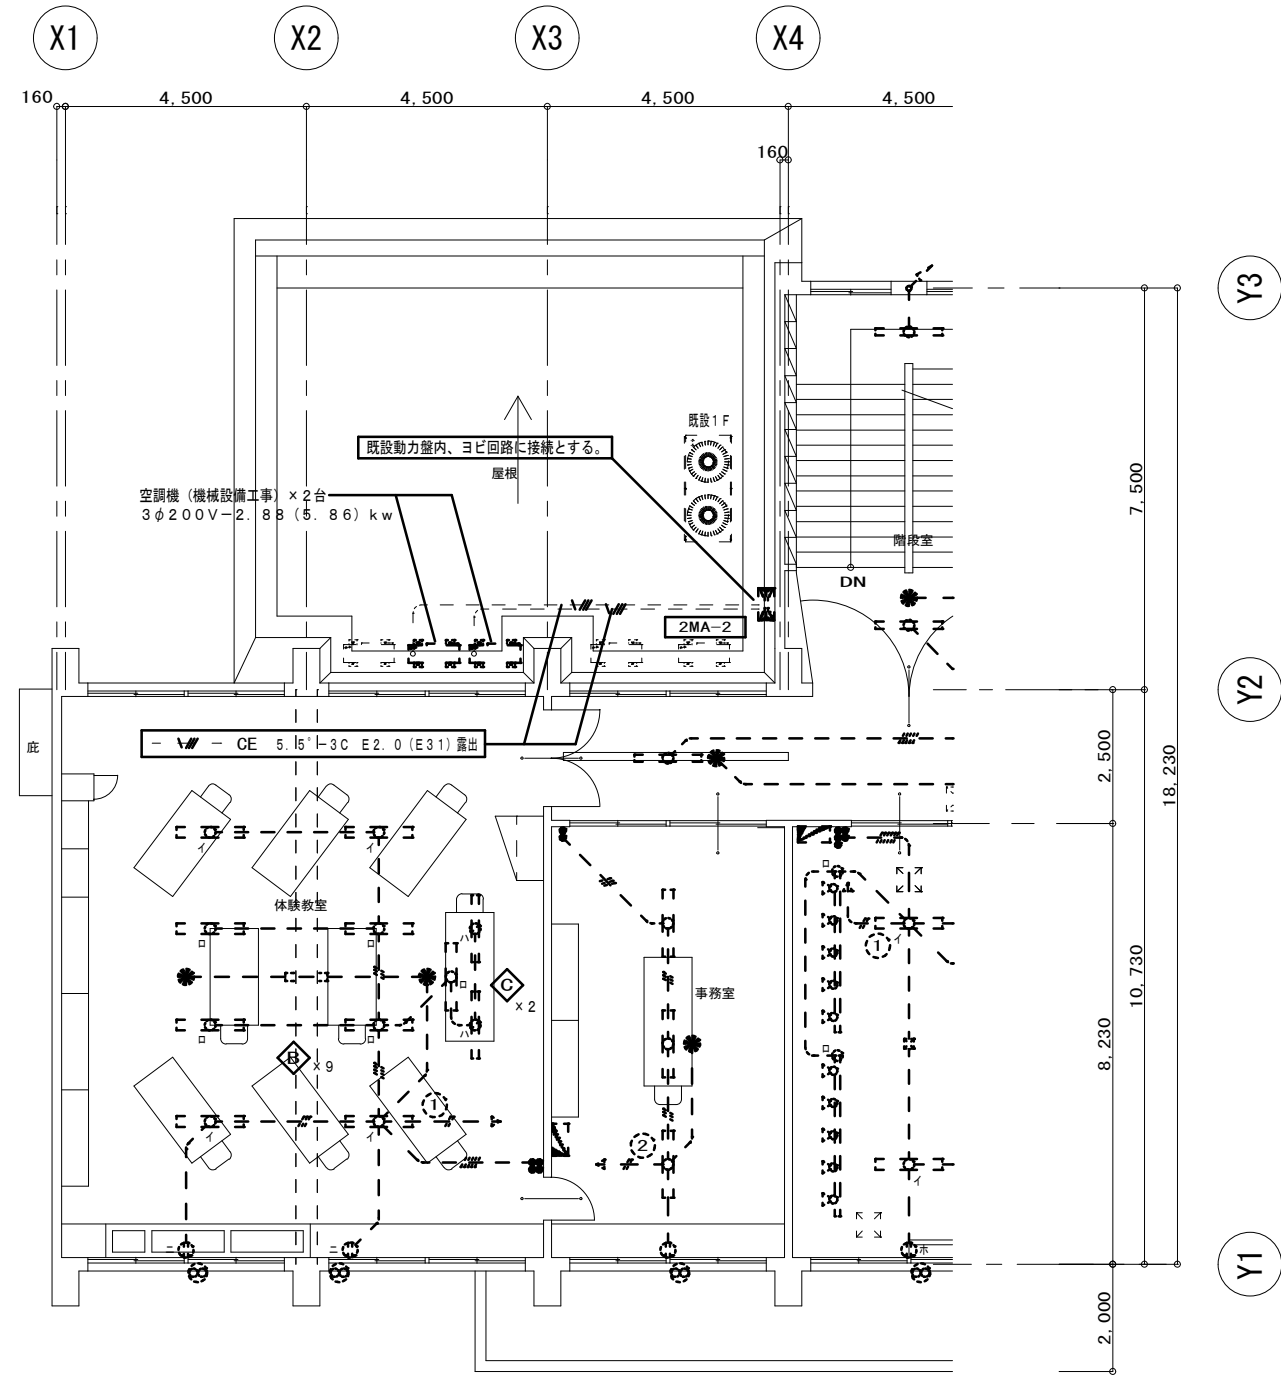

改修

|  |          |                                     |          |                     |               |    |    |        |       |
|--|----------|-------------------------------------|----------|---------------------|---------------|----|----|--------|-------|
|  | 工番       | 平成27年度（ ）第 15011 号                  | 図面<br>名称 | 電気設備<br>電灯設備図(体験教室) | 名張市都市整備部営繕住宅室 | 検図 | 設計 | 作成年月日  | 図面No. |
|  | 工事<br>名称 | 名張市郷土資料館埋蔵文化財センター<br>2階男子・女子便所外改修工事 | 縮尺       | 1:100               |               |    |    | H27. 9 | E-03  |

2階便所 電灯照明設備図（現況）

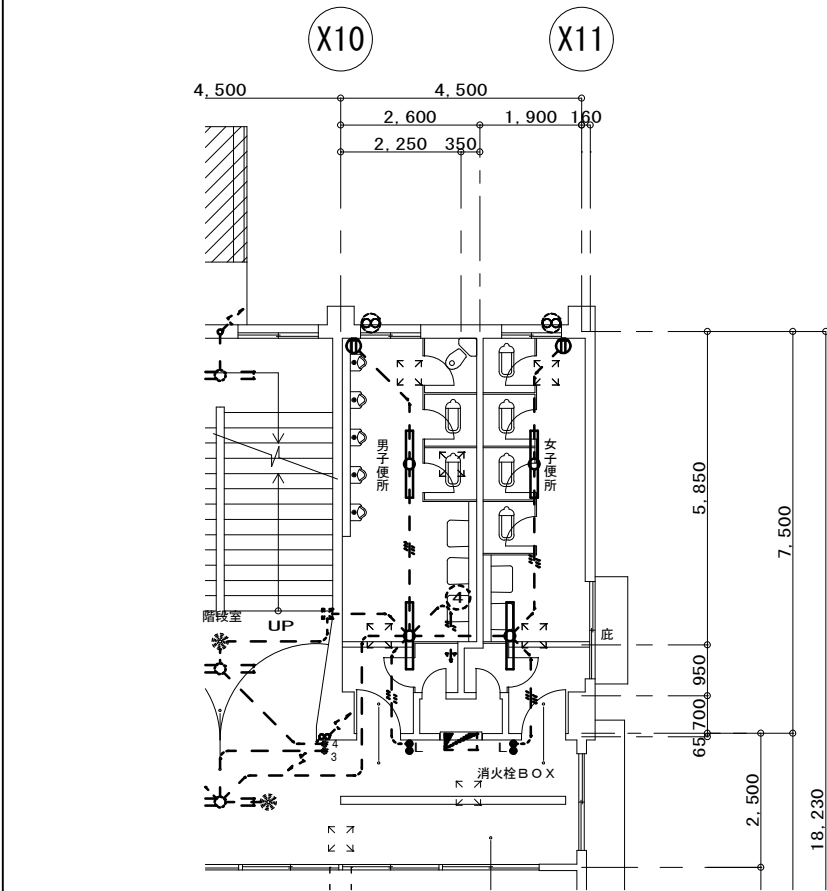


Y3

Y2

Y3

Y2

2階便所 電灯照明設備図 (改修後)

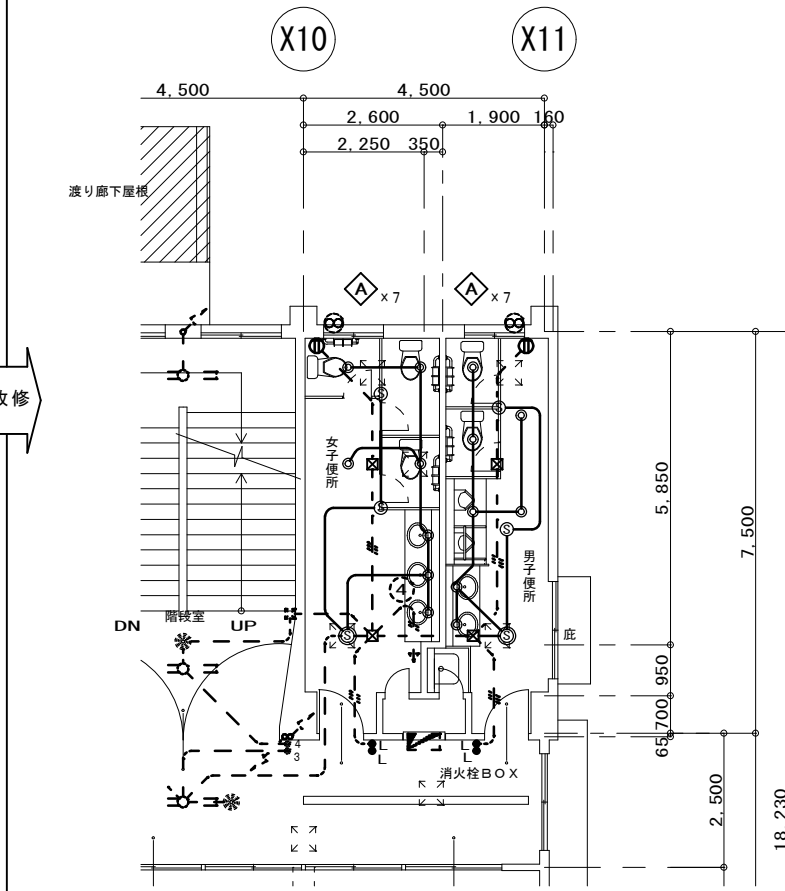






Y3

Y2

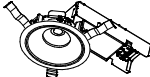








Y3

Y2


|  |                               |
|--|-------------------------------|
| <b>A</b>   | LED ダウンライト 7.8W (昼白色) - 550lm |
|  | 消費効率：70.5 lm/W                |
|  <ul style="list-style-type: none"> <li>●本体：プラスチック パーজনホワイト</li> <li>●下面カバー：アクリル 拡散</li> <li>●寿命：40,000時間</li> <li>●質量：0.3kg</li> <li>◆LEDダウンライト</li> </ul> <p>東芝 LEDD-05021N-LS1 相当品</p> |                               |

|   |                 |                    |
|---|-----------------|--------------------|
| 注1. 図中に示す器具（実線のみの）の新設を行うこと。   |                 |                    |
| （点線に示す器具等は流用とする）  |                 |                    |
| ● ～  | スイッチ（埋込型）       | 1P15A×1～6          |
| ● L   | スイッチ（埋込型）       | 1P15A×1（ONピカ）      |
|  ②   | コンセント（埋込型）      | 2P15A×1、2          |
|      | 熱線センサースイッチ      | 親機－天井取付<br>子機－天井取付 |
| ⊗ S   | 小便器センサー用電源を示す。  |                    |
|      | ハズリ貫通及び補修ヶ所を示す。 |                    |

注2、配線図中特記なき配管配線は下記とする。

|   |                    |
|---|--------------------|
|  | EEF 2. 0-2C        |
|  | 2. 0-3C (1C=ED)    |
|  | 1. 6-2C            |
|  | 1. 6-3C (1C=ED)    |
|  | 1. 6-3C            |
|  | 1. 6-2C+2C (1C=ED) |
|  | 1. 6-2C+2C         |
|  | MMA                |
|  | メタルモールド型保護を示す      |


2階便所 コンセント設備図（現況）

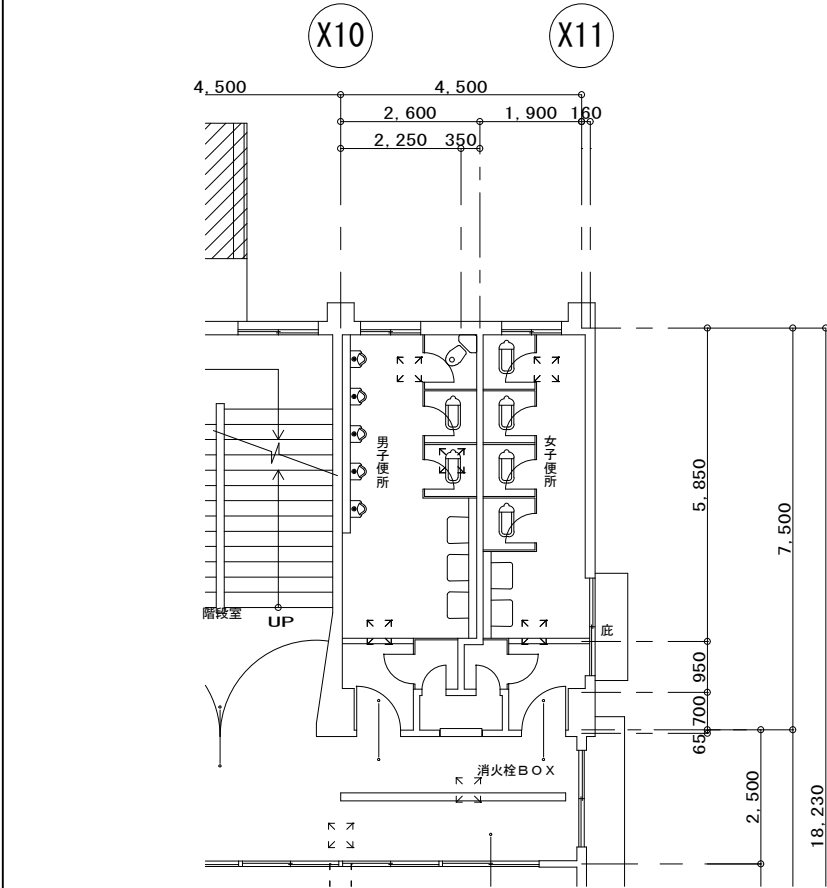

Y3


Y2

2階便所 コンセント設備図（改修後）

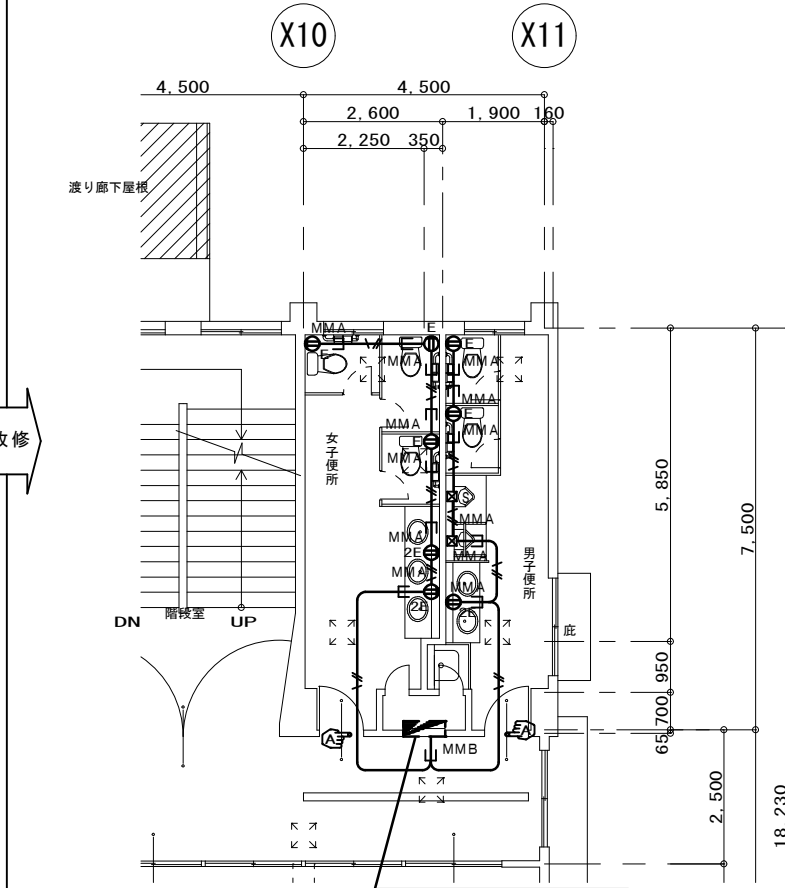


既設電灯盤内、ヨビ回路に接続とする。


|          |                                     |          |                   |               |    |    |       |       |
|----------|-------------------------------------|----------|-------------------|---------------|----|----|-------|-------|
| 工番       | 平成27年度（ ）第 15011 号                  | 図面<br>名称 | 電気設備<br>電灯設備図(便所) | 名張市都市整備部営繕住宅室 | 検図 | 設計 | 作成年月日 | 図面No. |
| 工事<br>名称 | 名張市郷土資料館埋蔵文化財センター<br>2階男子・女子便所外改修工事 | 縮尺       | 1:100             |               |    |    | H27.9 | E-04  |

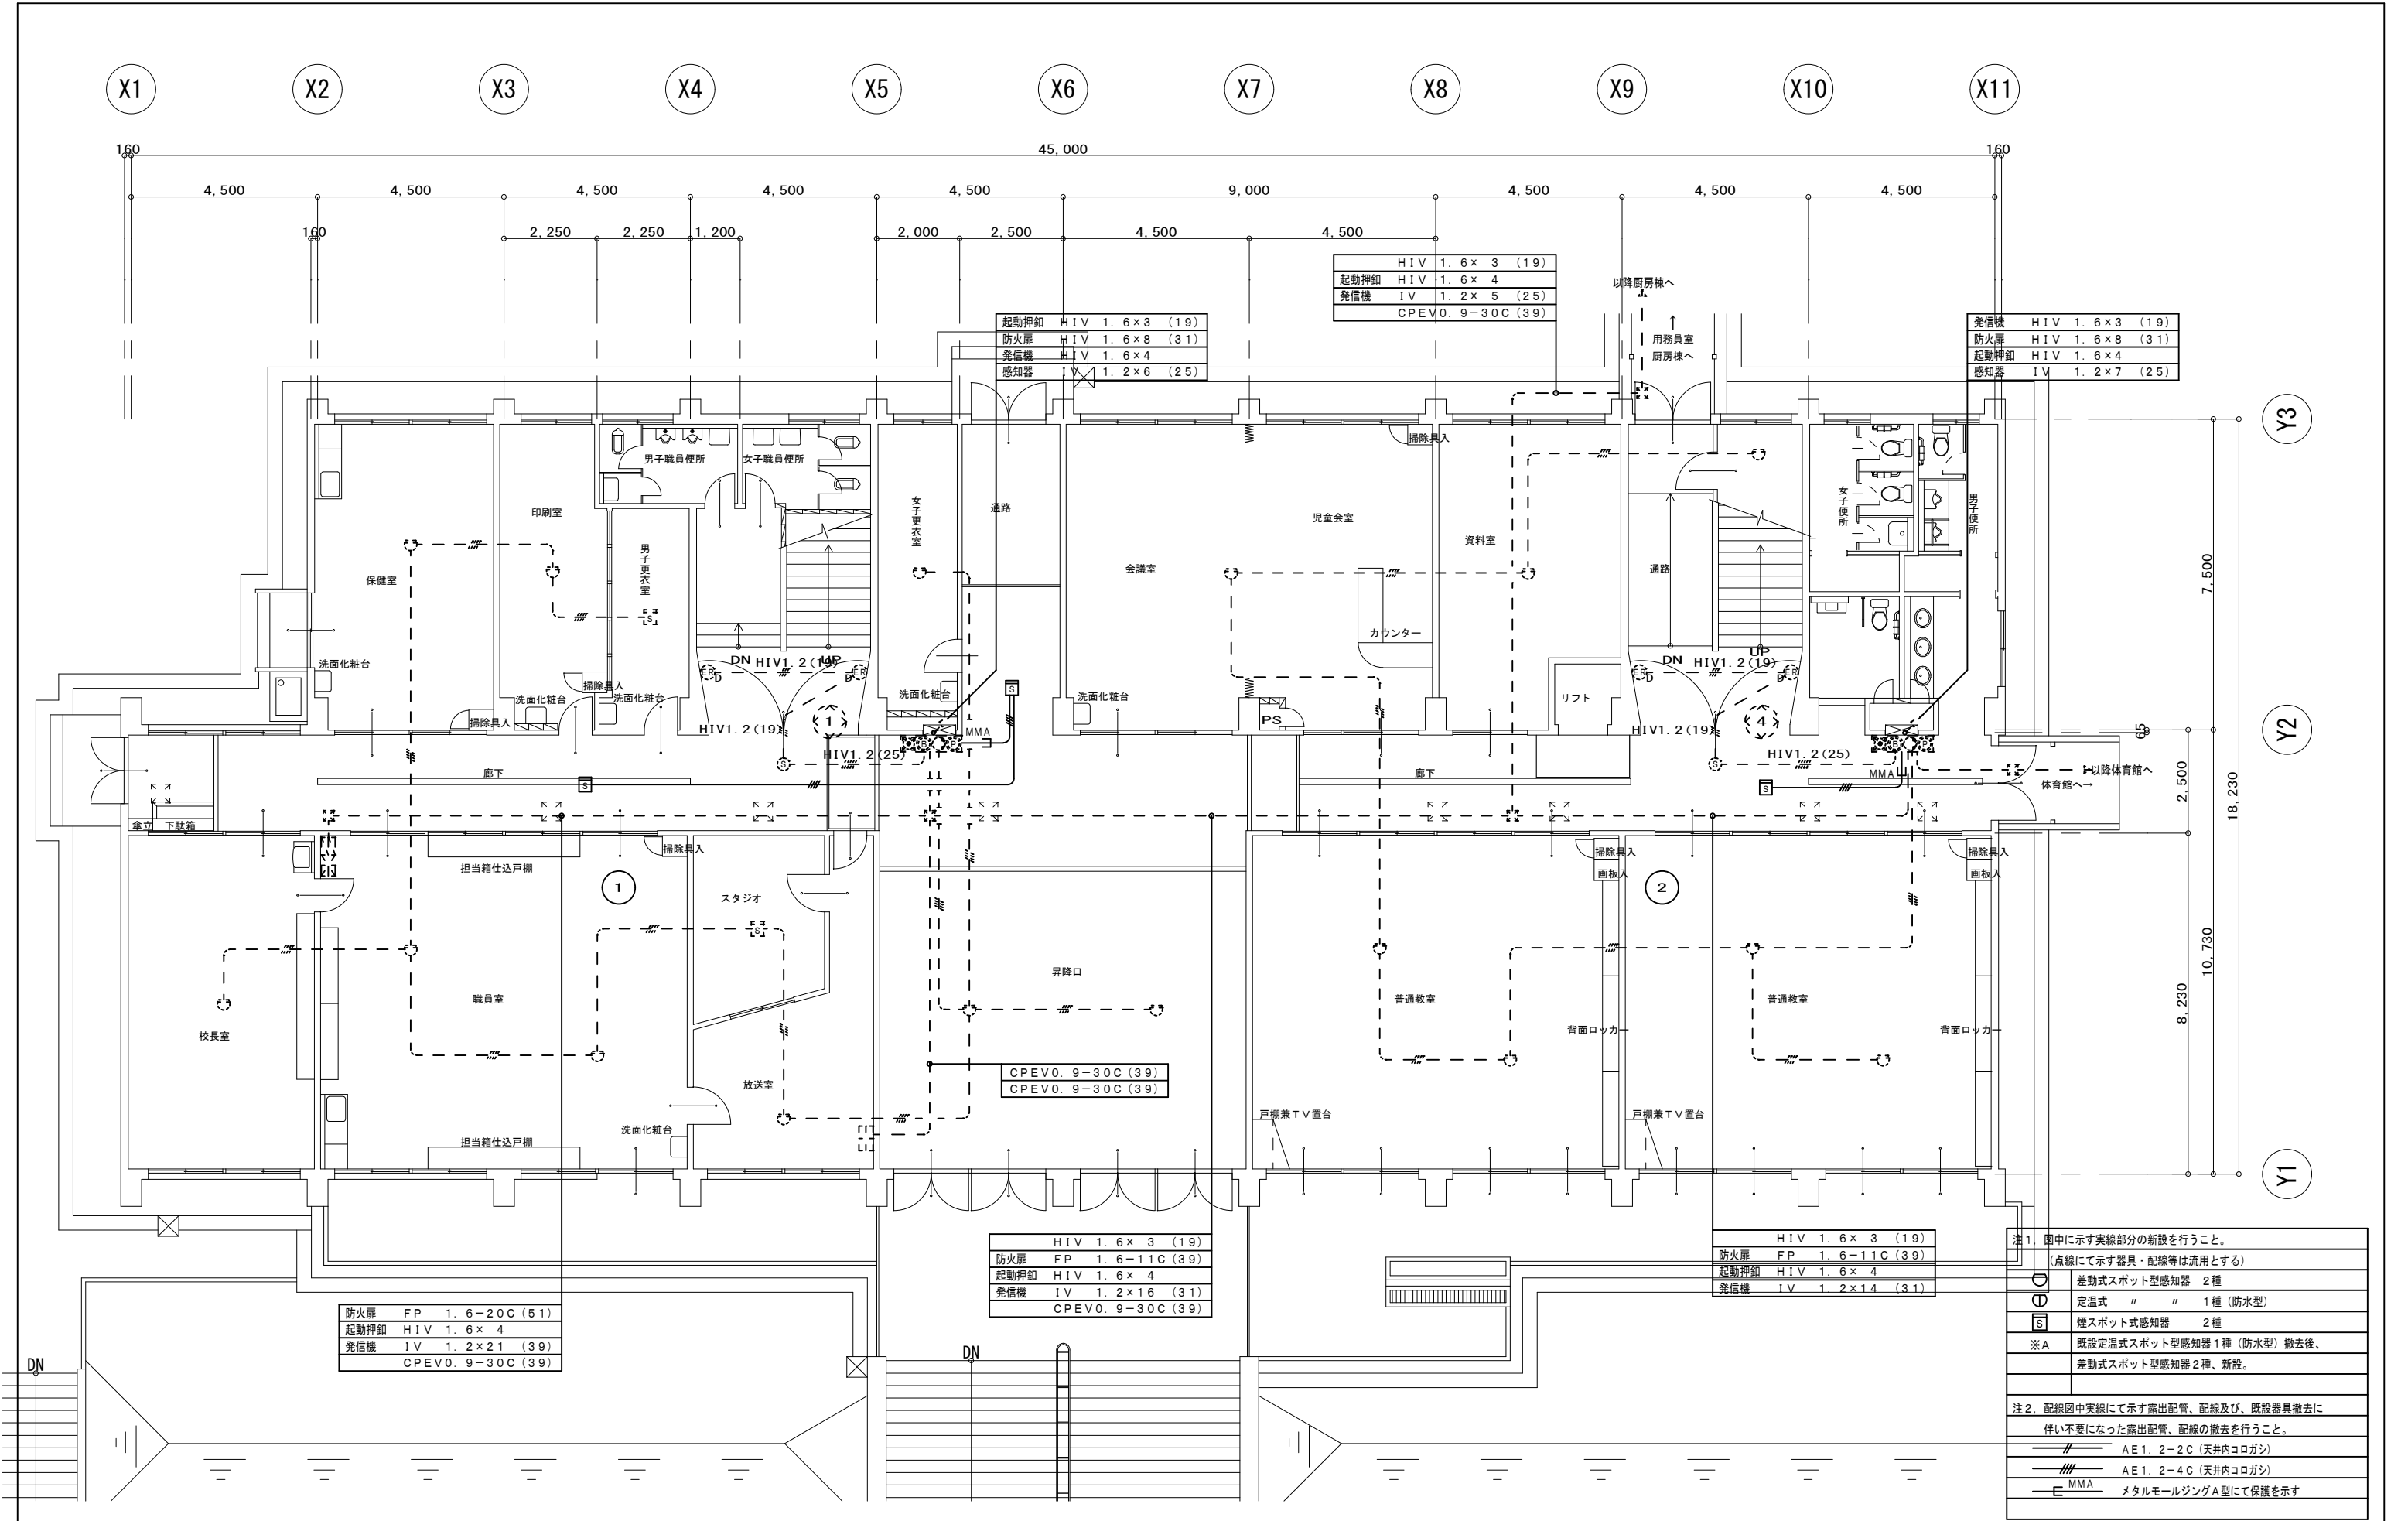

|  |      |                                    |      |                      |               |    |    |        |       |
|--|------|------------------------------------|------|----------------------|---------------|----|----|--------|-------|
|  | 工番   | 平成27年度（ ）第 15011 号                 | 図面名称 | 電気設備<br>1階 自動火災報知設備図 |               | 検図 | 設計 | 作成年月日  | 図面No. |
|  | 工事名称 | 名張市郷土資料館埋蔵文化センター<br>2階男子・女子便所外改修工事 | 縮尺   | 1:100                | 名張市都市整備部営繕住宅室 |    |    | H27. 9 | E-05  |

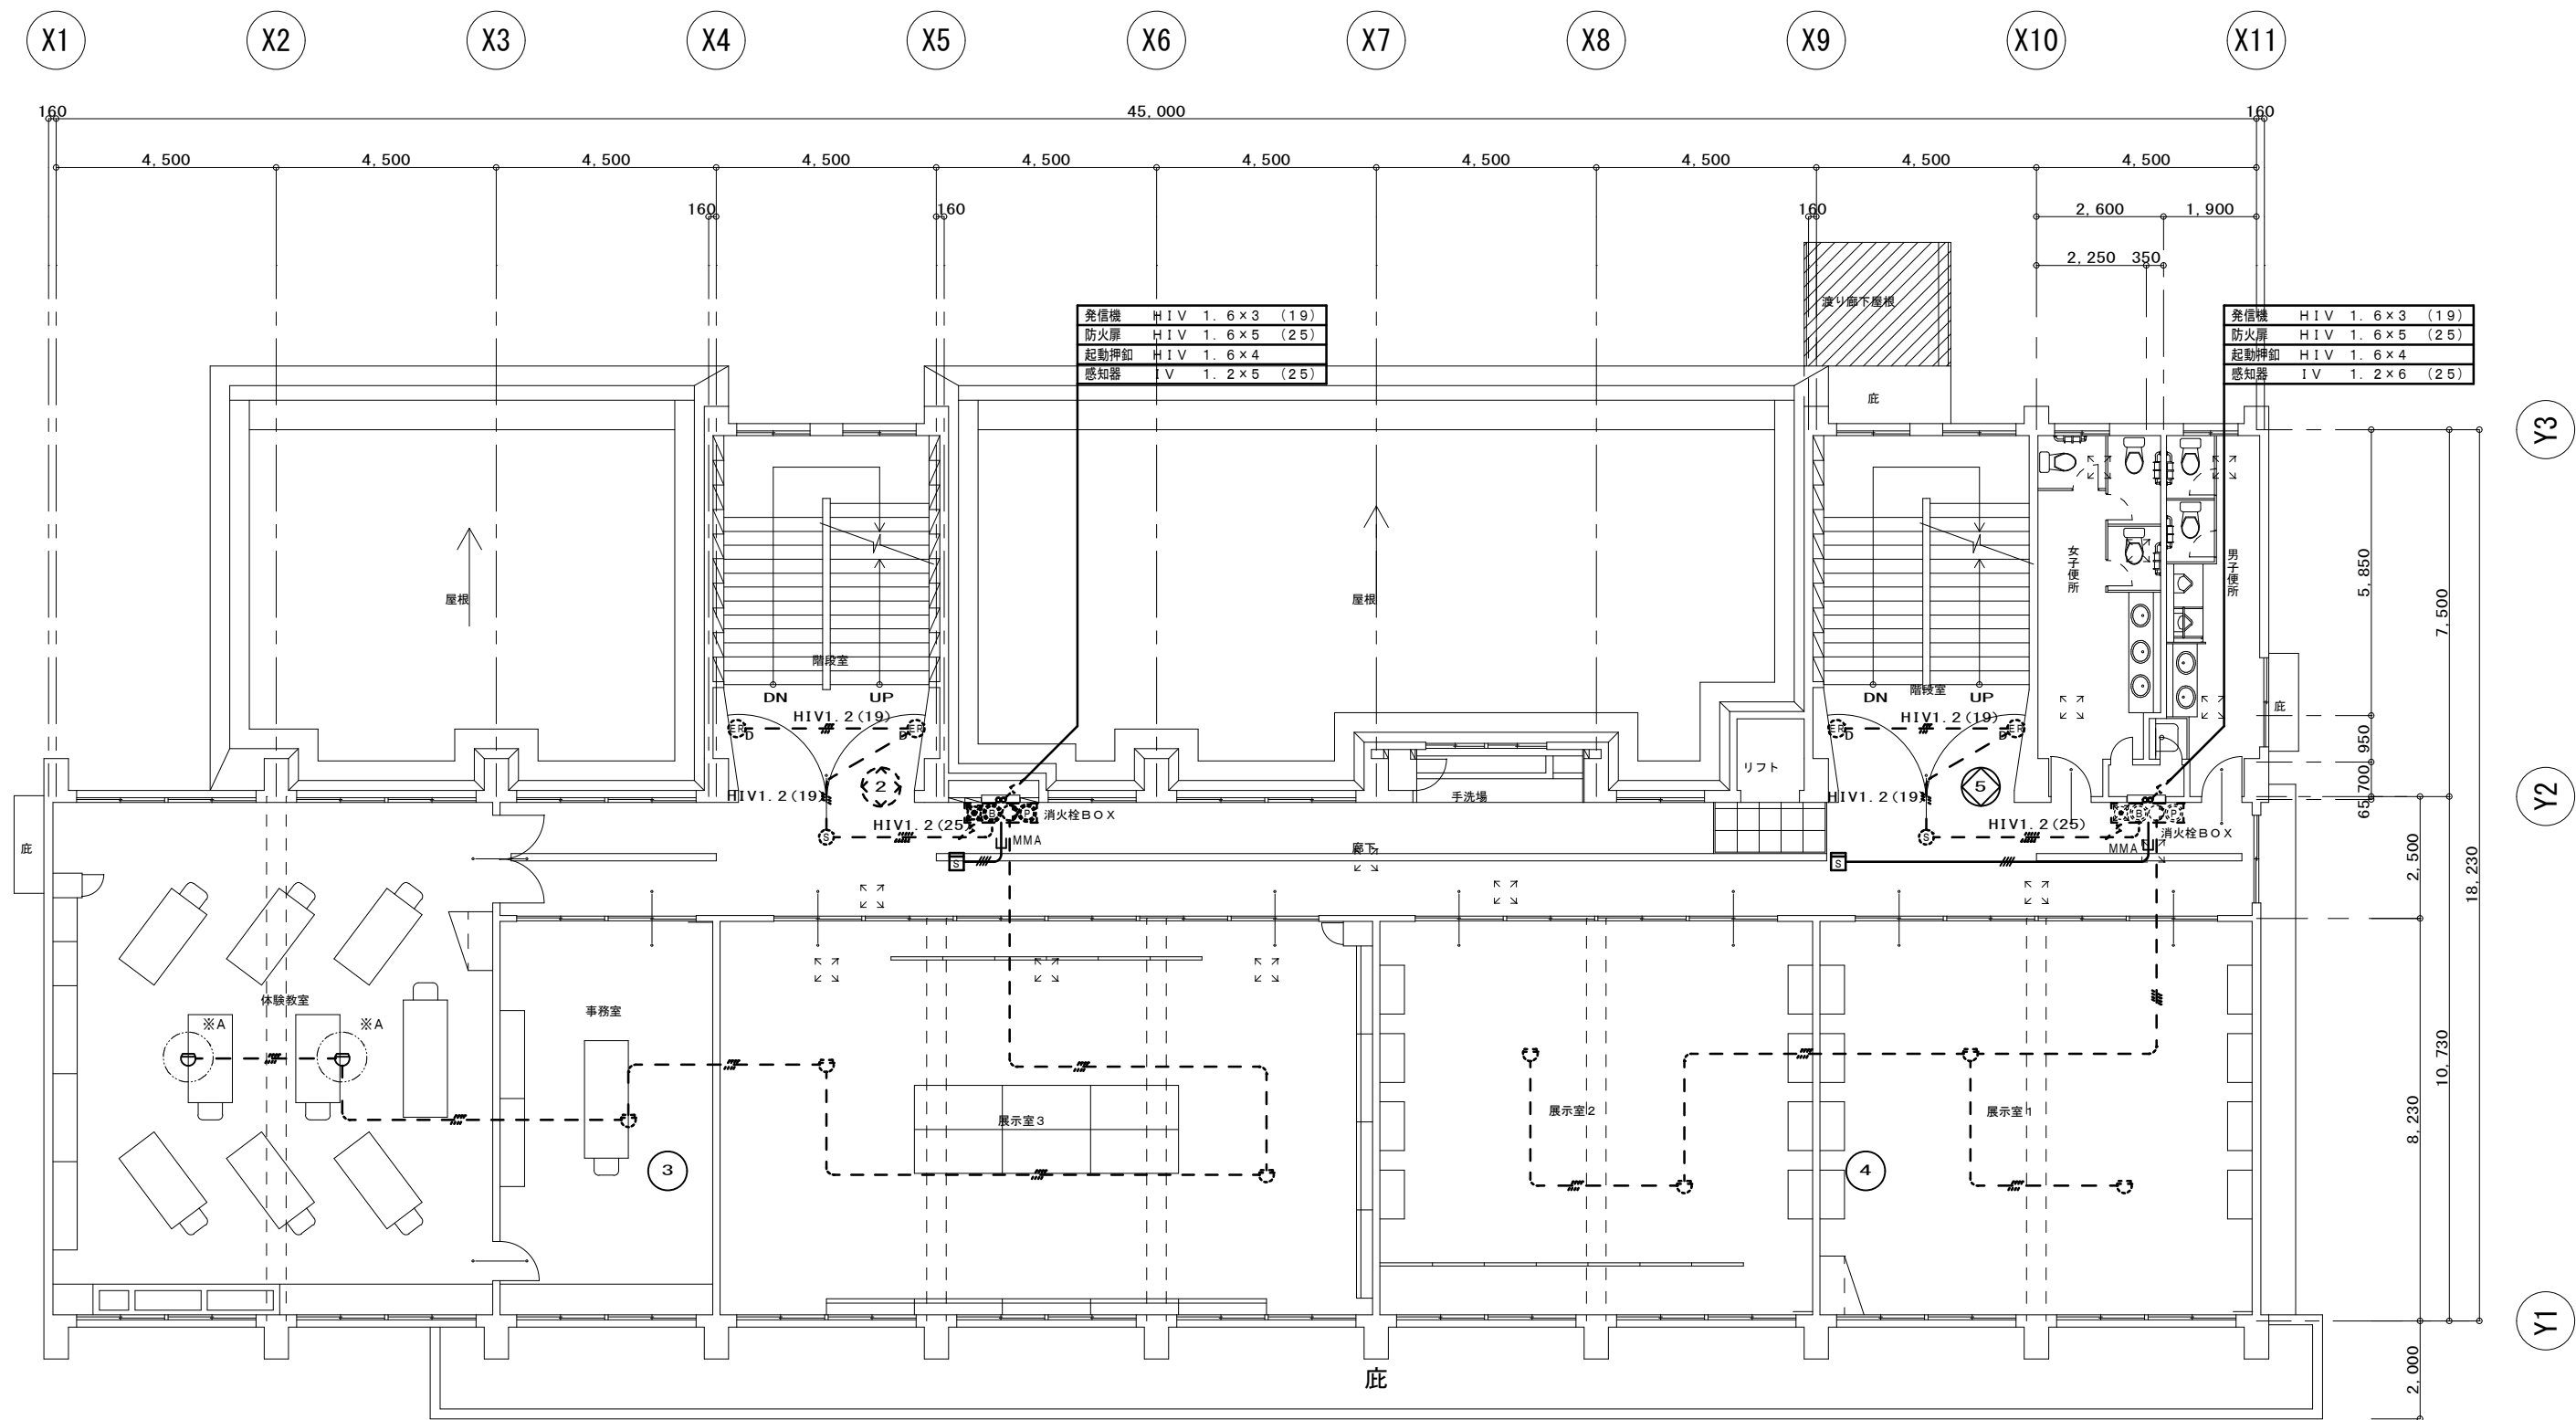

|  |      |                                     |      |                      |               |    |    |       |       |
|--|------|-------------------------------------|------|----------------------|---------------|----|----|-------|-------|
|  | 工番   | 平成27年度（ ）第 15011 号                  | 図面名称 | 電気設備<br>2階 自動火災報知設備図 | 名張市都市整備部営繕住宅室 | 検図 | 設計 | 作成年月日 | 図面No. |
|  | 工事名称 | 名張市郷土資料館埋蔵文化財センター<br>2階男子・女子便所外改修工事 | 縮尺   | 1:100                |               |    |    | H27.9 | E-06  |

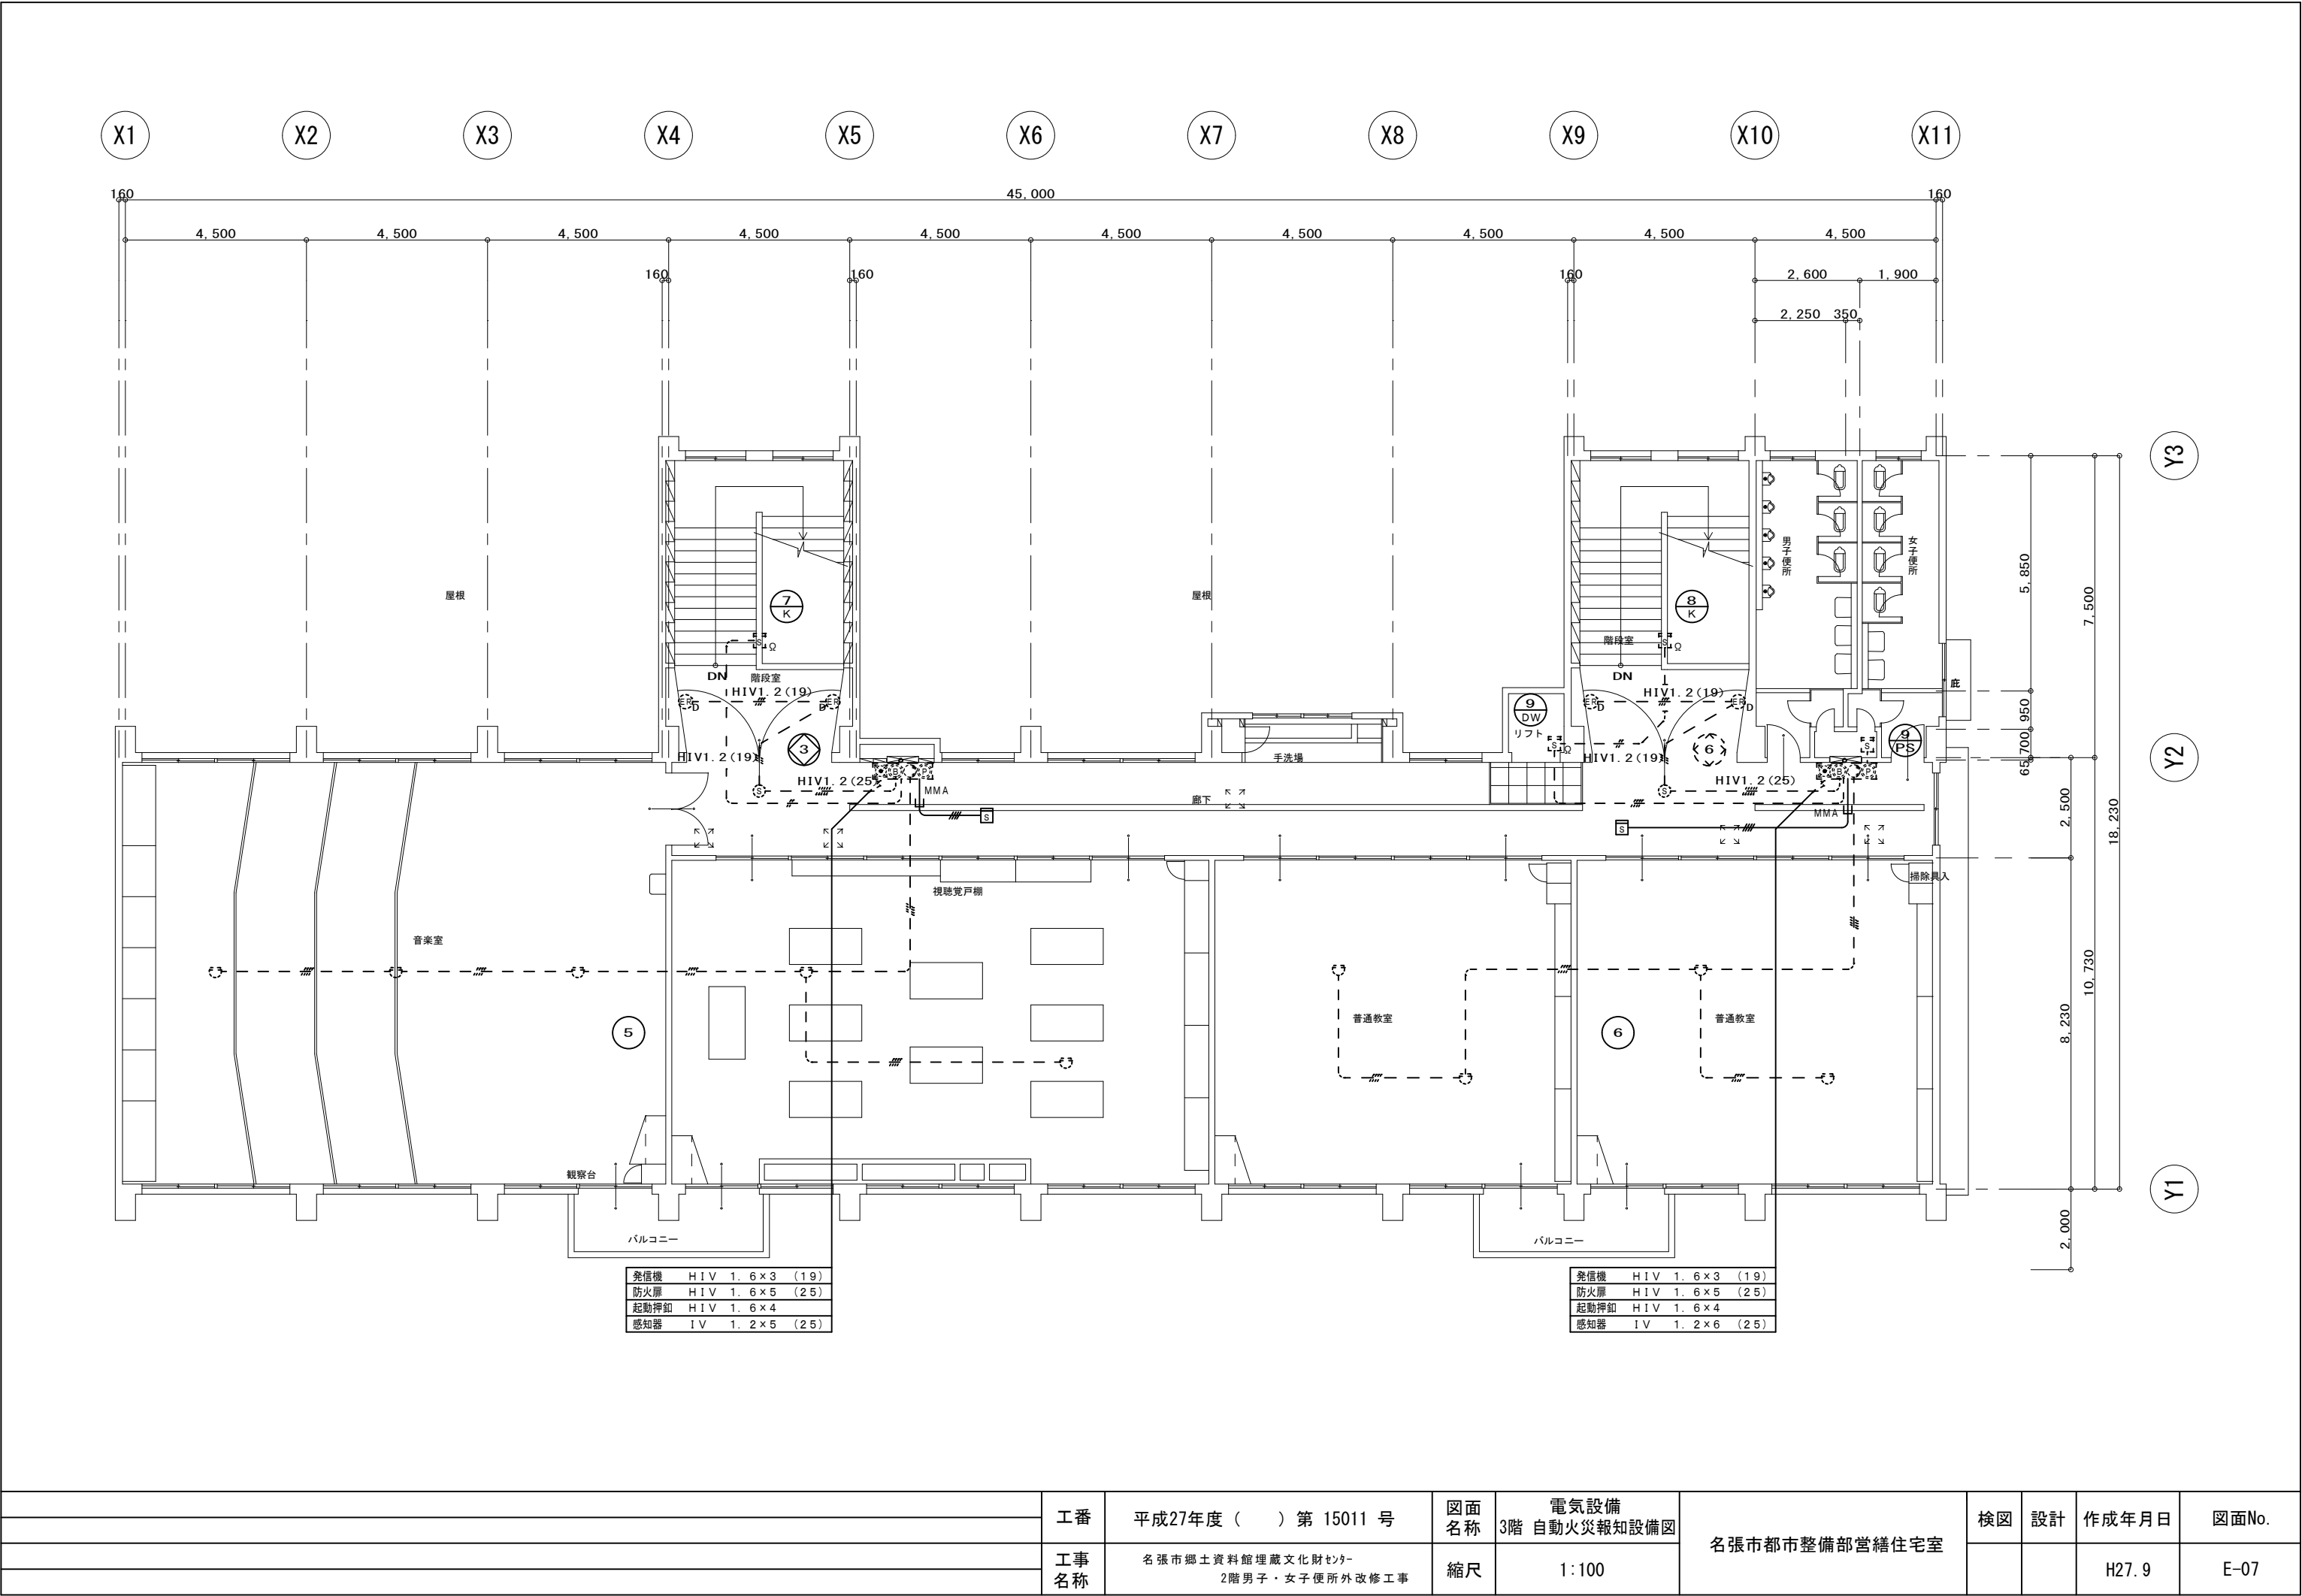




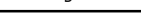



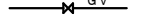





|  |      |                                     |      |                      |               |    |    |       |       |
|--|------|-------------------------------------|------|----------------------|---------------|----|----|-------|-------|
|  | 工番   | 平成27年度（ ）第 15011 号                  | 図面名称 | 電気設備<br>3階 自動火災報知設備図 | 名張市都市整備部営繕住宅室 | 検図 | 設計 | 作成年月日 | 図面No. |
|  | 工事名称 | 名張市郷土資料館埋蔵文化財センター<br>2階男子・女子便所外改修工事 | 縮尺   | 1:100                |               |    |    | H27.9 | E-07  |





衛生凡例

| 記 号   | 名 称    | 摘 要   |
|---|--------|---|
|  | 給水管    | 埋設・一般：水道用硬質ポリ塩化ビニル管（H I V P）<br>立上り：水道用硬質塩びライニング鋼管（V A） |
|  | 汚水管    | 埋設・露出：硬質ポリ塩化ビニル管（V P）<br>その他：耐火二層管（T M V P）             |
|  | 雑排水管   | 埋設・露出：硬質ポリ塩化ビニル管（V P）<br>その他：耐火二層管（T M V P）             |
|  | 通気管    | 埋設・一般：硬質ポリ塩化ビニル管（V P）                                   |
|  | 冷媒管    | 一般：冷媒用保温付被覆銅管   |
|  | ドレン管   | 一般：硬質ポリ塩化ビニル管（V P）                                      |
|  | 換気ダクト  | 一般：スパイラルダクト（S D）  |
|  | 撤去配管   |   |
|  | 既設配管   |   |
|  | 仕切弁    |   |
|  | 給水栓    |   |
|  | フラッシュ弁 |   |
|  | 床上掃除口  |   |


空調機器表

| 記 号     | 機器名称      | 形 式 ・ 仕 様 |                       | 電 気 容 量  |           |             |               |           | 台数 | 設置場所              |
|---------|-----------|-----------|-----------------------|--|-----------|-------------|---------------|-----------|----|-------------------|
|         |           |           |                       | 相<br>(φ)   | 電圧<br>(V) | 圧縮機<br>(kW) | 送風機<br>内 (kW) | 外 (KW)    |    |                   |
| A C P-1 | パッケージエアコン | 形 式       | 天井吊下げ形                | 3  | 200       | 2. 1        | 0. 16         | 0. 06 X 2 | 2  | 2階体験教室            |
|         |           | 冷房能力      | 10. 0 (4. 3～11. 2) kW |  |           |             |               |           |    | 参考品番：PCZ-ERP112KH |
|         |           | 暖房能力      | 11. 2 (4. 5～14. 0) kW |  |           |             |               |           |    |                   |
|         |           | 冷房消費電力    | 2. 88 kW              |  |           |             |               |           |    |                   |
|         |           | 暖房消費電力    | 3. 05 kW              |  |           |             |               |           |    |                   |
|         |           | 低温暖房消費電力  | 5. 86 kW              |  |           |             |               |           |    |                   |
|         |           | 付 属 品     | ロングライフフィルター、リモコンスイッチ  |  |           |             |               |           |    |                   |
|         |           |           | 他付属品共                 |  |           |             |               |           |    |                   |
|         |           | 基 礎       | 市販コンクリート架台            |  |           |             |               |           |    |                   |
| 注 記     |           |           |                       | 空調機は省エネタイプを仕様すること。<br>室外機－室内機間の2次側配線は冷媒管と抱き合わせの上本工事とし、リモコン配線共本工事とする。<br>空調機トップランナー基準改定に基づく。<br>冷媒ガスは破壊係数ゼロとする。 |           |             |               |           |    |                   |
|         |           |           |                       | 空調機は省エネタイプを仕様すること。<br>室外機、室内機共耐震振れ止め、転倒防止を施す事。<br>機器は同等品以上とする。   |           |             |               |           |    |                   |


衛生器具表

| 名 称  | 参考品番（TOTO）   | 参考品番（LIXIL）   | 合<br>計 | 2階<br>男子<br>便所 | 女子<br>便所 |
|--|--|---|--------|----------------|----------|
| 洋風便器   | CS597BS, SH596BAR, TCF585（温水洗浄便座，擬音装置付），YH702（二連紙巻器）   | BC-P20S, DT-PA250, CW-PB11F-NE（自動洗浄便座，擬音装置付），CF-63HST（2連紙巻器），CF-008-1 | 2      | 1              | 1        |
| 洋風便器   | CS597BS, SH596BAR, TCF116（暖房便座），YH702（二連紙巻器）           | BC-P20S, DT-PA250, CF-18ALJ（暖房便座），CF-63HST（2連紙巻器）                     | 3      | 1              | 2        |
| L型手すり  | T112CL9，固定金具共  | KF-920AE70D12，付属固定金具共   | 5      | 2              | 3        |
| センサー体型小便器                                    | UFS900   | U-A51AP   | 2      | 2              |          |
| 小便器用手すり                                      | T112CU2，固定金具共  | KF-701AE，付属固定金具共  | 1      | 1              |          |
| はめ込み洗面器                                      | L546U（洗面器実容量8. 5L），TEN41A（自動単水栓），T7SW1, TS126BR（水石鉢入れ） | L-2260（洗面器容量8. 0L），AM-200V1（自動水栓），LF-260SACU, KF-24F（水石鉢入れ）           | 5      | 2              | 3        |
| カウンター（2方向）                                   | ML55R（オニックス） L=2200 ブラケット架台共 R加工共 洗面器3組取付              | MB-600SR（シークレスト）L=2200 ブラケット架台共 R加工共 洗面器3組取付                          | 1      |                | 1        |
| カウンター（2方向）                                   | ML55R（オニックス） L=1500 ブラケット架台共 R加工共 洗面器2組取付              | MB-600SR（シークレスト）L=1500 ブラケット架台共 R加工共 洗面器2組取付                          | 1      | 1              |          |
| 大型鏡（4方フレーム）                                  | MMA6A2198A1000W  | KF-W1099H1000ALX2（分割），KF-W2198H1000A（ヨウシホウレール）                        | 1      |                | 1        |
| 大型鏡（4方フレーム）                                  | MMA6A1448A1000W  | KF-W1448H1000AL   | 1      | 1              |          |
|  |  |   |        |                |          |
|  |  |   |        |                |          |
| 衛生器具の器具及び色は監督員と協議の上決定する事。 数量は参考の為図面確認をおこなう事。 |  |   |        |                |          |

|  |          |                                     |          |            |               |    |    |        |       |
|--|----------|-------------------------------------|----------|------------|---------------|----|----|--------|-------|
|  | 工番       | 平成27年度（ ）第 15011 号                  | 図面<br>名称 | 機械設備 器具機器表 | 名張市都市整備部営繕住宅室 | 検図 | 設計 | 作成年月日  | 図面No. |
|  | 工事<br>名称 | 名張市郷土資料館埋蔵文化財センター<br>2階男子・女子便所外改修工事 | 縮尺       | N:S        |               |    |    | H27. 8 | M-02  |

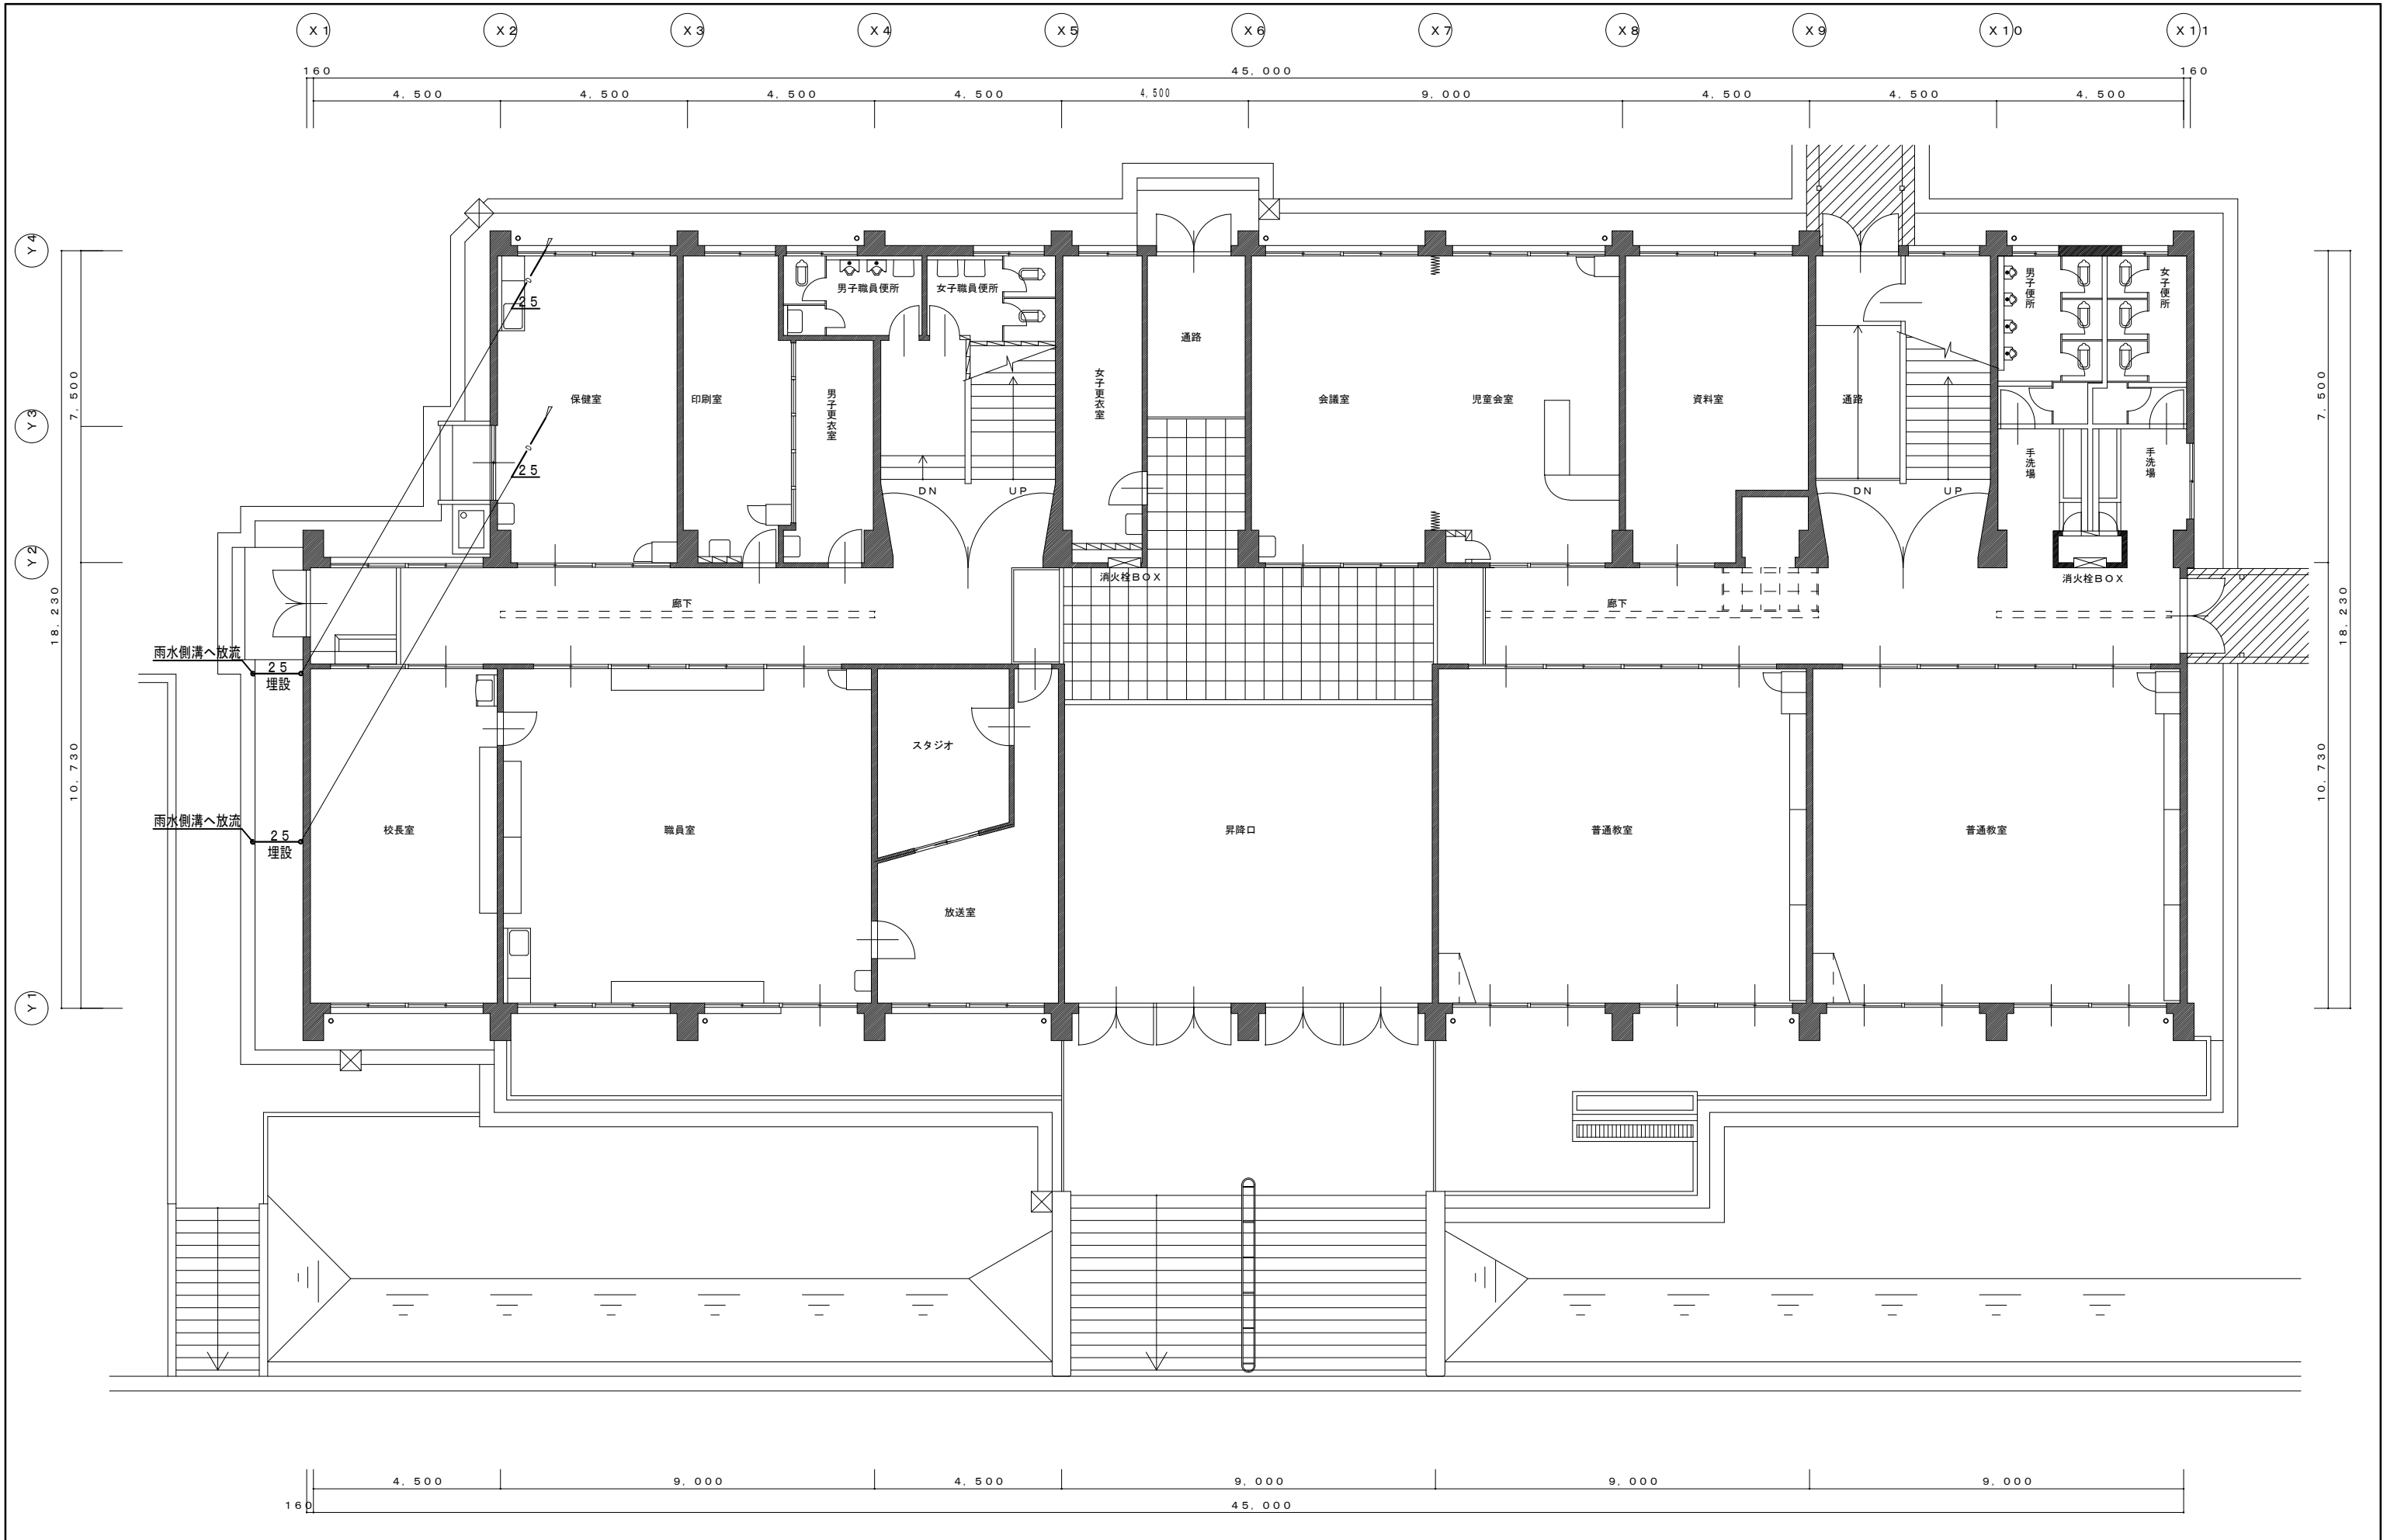


|  |      |                                     |      |            |               |    |    |        |       |
|--|------|-------------------------------------|------|------------|---------------|----|----|--------|-------|
|  | 工番   | 平成27年度（ ）第 15011 号                  | 図面名称 | 機械設備 1階平面図 | 名張市都市整備部営繕住宅室 | 検図 | 設計 | 作成年月日  | 図面No. |
|  | 工事名称 | 名張市郷土資料館埋蔵文化財センター<br>2階男子・女子便所外改修工事 | 縮尺   | 1:100      |               |    |    | H27. 8 | M-03  |

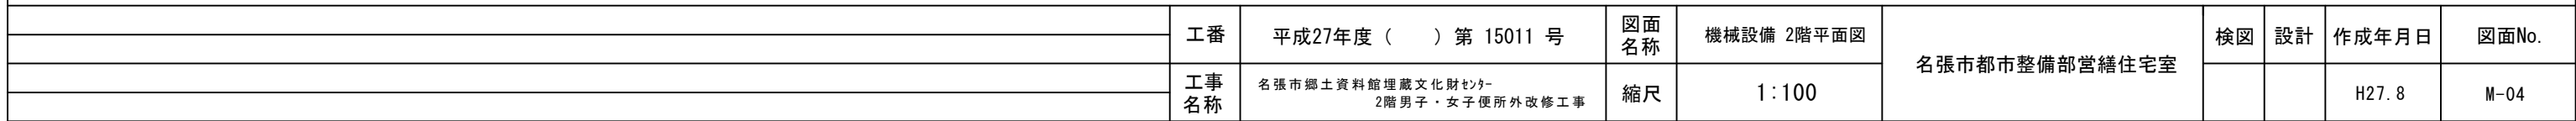

改修前

改修後

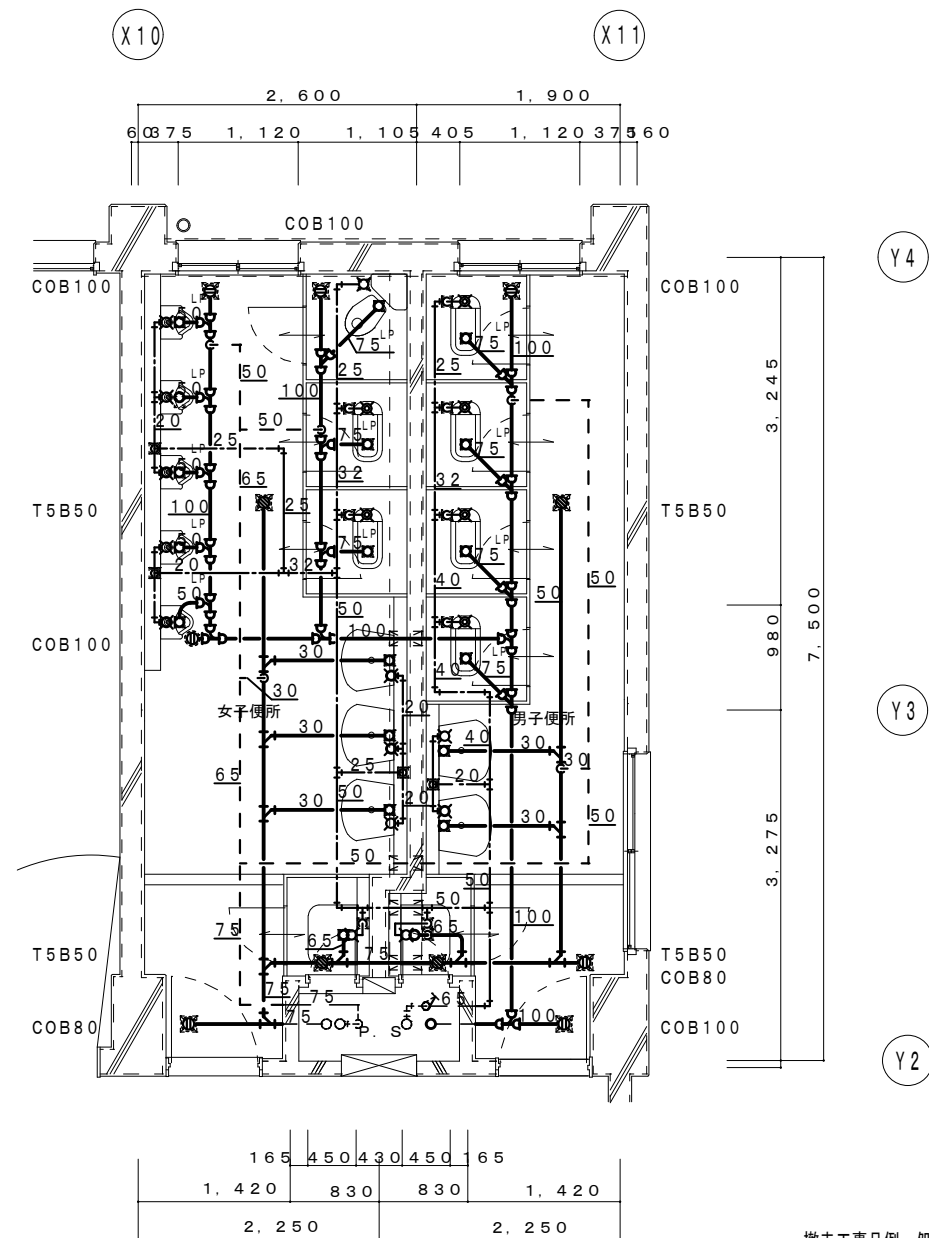


※衛生器具・水栓・鏡の撤去は建築工事とする。  
※掃除流し：現状確認の上傷等が少な器具を取外し  
他は建築工事にて撤去の事。（監督員確認の上）

2階便所 平面詳細図 1：50

撤去工事凡例：処分共

|                             |                   |
|-----------------------------|-------------------|
|                             | 今回撤去工事を示す。        |
|                             | 既設を示す。            |
|                             | 既設貫通箇所を示す（手はつり箇所） |
| 撤去配管リスト                     |                   |
| 給水管：硬質塩ビライニング鋼管             |                   |
| 汚水管：メカニカル型排水用鋳鉄管            |                   |
| 雑排水管：硬質塩化ビニル管               |                   |
| 通気管：硬質塩化ビニル管                |                   |
| 器具接続：排水用鉛管                  |                   |
|                             |                   |
|                             |                   |
| ※注記                         |                   |
| 既設配管サイズ、ルートは参考とし現場確認の上施工の事。 |                   |
| 仕上げ、天井解体復旧工事は建築工事とする。       |                   |

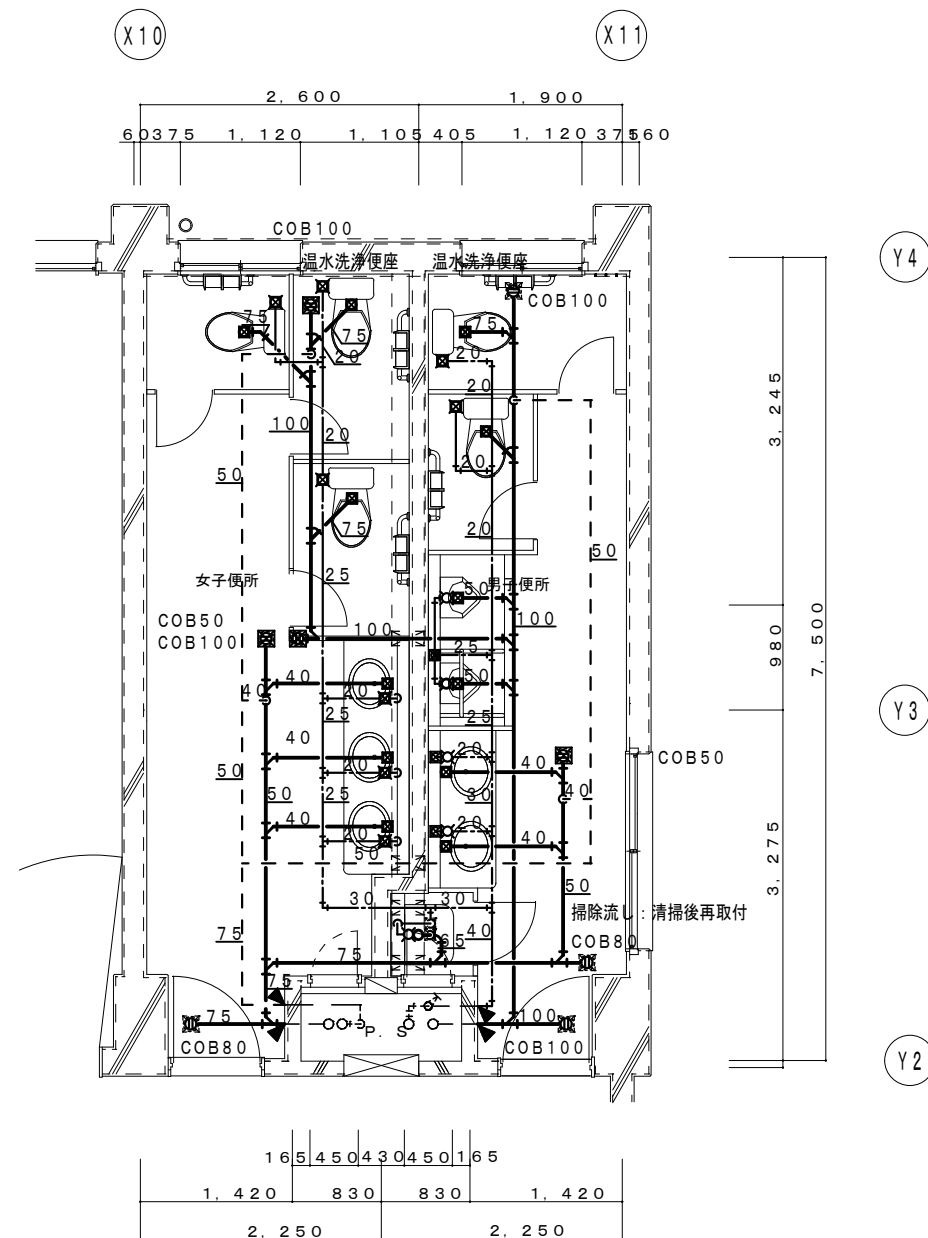

2階便所 平面詳細図 1：50

改修工事凡例

|                                   |             |
|-----------------------------------|-------------|
|                                   | 今回施工工事を示す   |
|                                   | 既設を示す       |
|                                   | 既設配管接続箇所を示す |
|                                   | コア抜き貫通箇所を示す |
|                                   | 既設貫通箇所を示す   |
|                                   |             |
| 躯体貫通箇所は既設スリーブを優先に使用すること。          |             |
| 梁貫通箇所は鉄筋探査を必要とする。                 |             |
| 土間、床、天井、側溝等の解体復旧等は建築工事とする。        |             |
| ※今回改修工事にあたって、施工上当然と思われる工事は本工事に含む。 |             |

|  |      |                                     |      |                 |               |    |    |       |       |
|--|------|-------------------------------------|------|-----------------|---------------|----|----|-------|-------|
|  | 工番   | 平成27年度（ ）第 15011 号                  | 図面名称 | 機械設備<br>2階平面詳細図 | 名張市都市整備部営繕住宅室 | 検図 | 設計 | 作成年月日 | 図面No. |
|  | 工事名称 | 名張市郷土資料館埋蔵文化財センター<br>2階男子・女子便所外改修工事 | 縮尺   | 1:50            |               |    |    | H27.9 | M-05  |
|  |      |                                     |      |                 |               |    |    |       |       |